

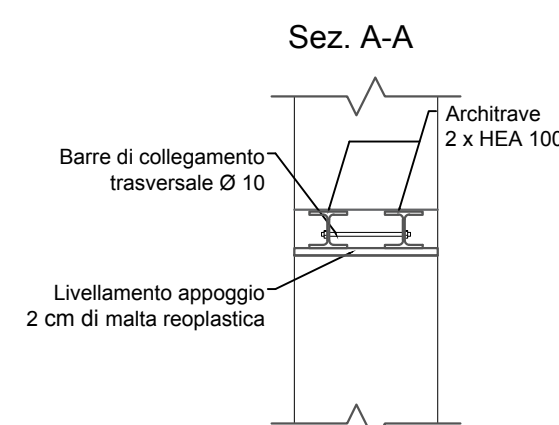


Intervento di ripristino dei cantonali - scala 1:20

[illegible]

- Specifiche materiali:**
- Mattoni pressati $f_{bk}=10\text{MPa}$
 - Conci di calcarenite
 - Malta a prestazione garantita M10 $f_k=10\text{MPa}$
 - Calcestruzzo per fondazioni classe C28/35 (copriferro $c=4\text{cm}$)
 - Acciaio per c.a. ad adherenza migliorata B450C
 - Acciaio per carpenteria S275
 - Bulloni classe 8.8
 - Malta tixotropica fibrinorforzata per consolidamento

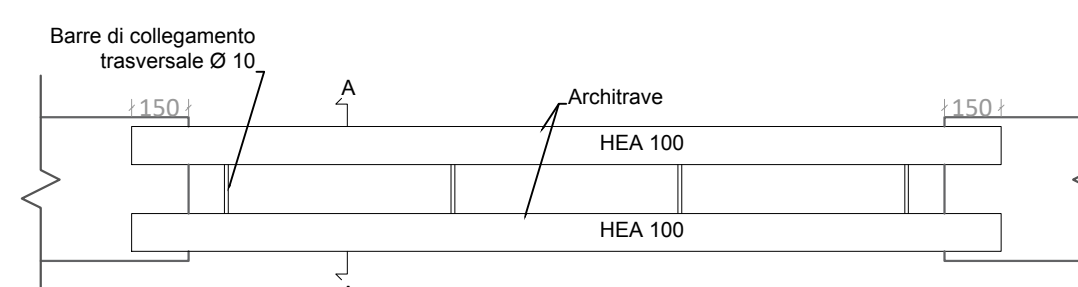

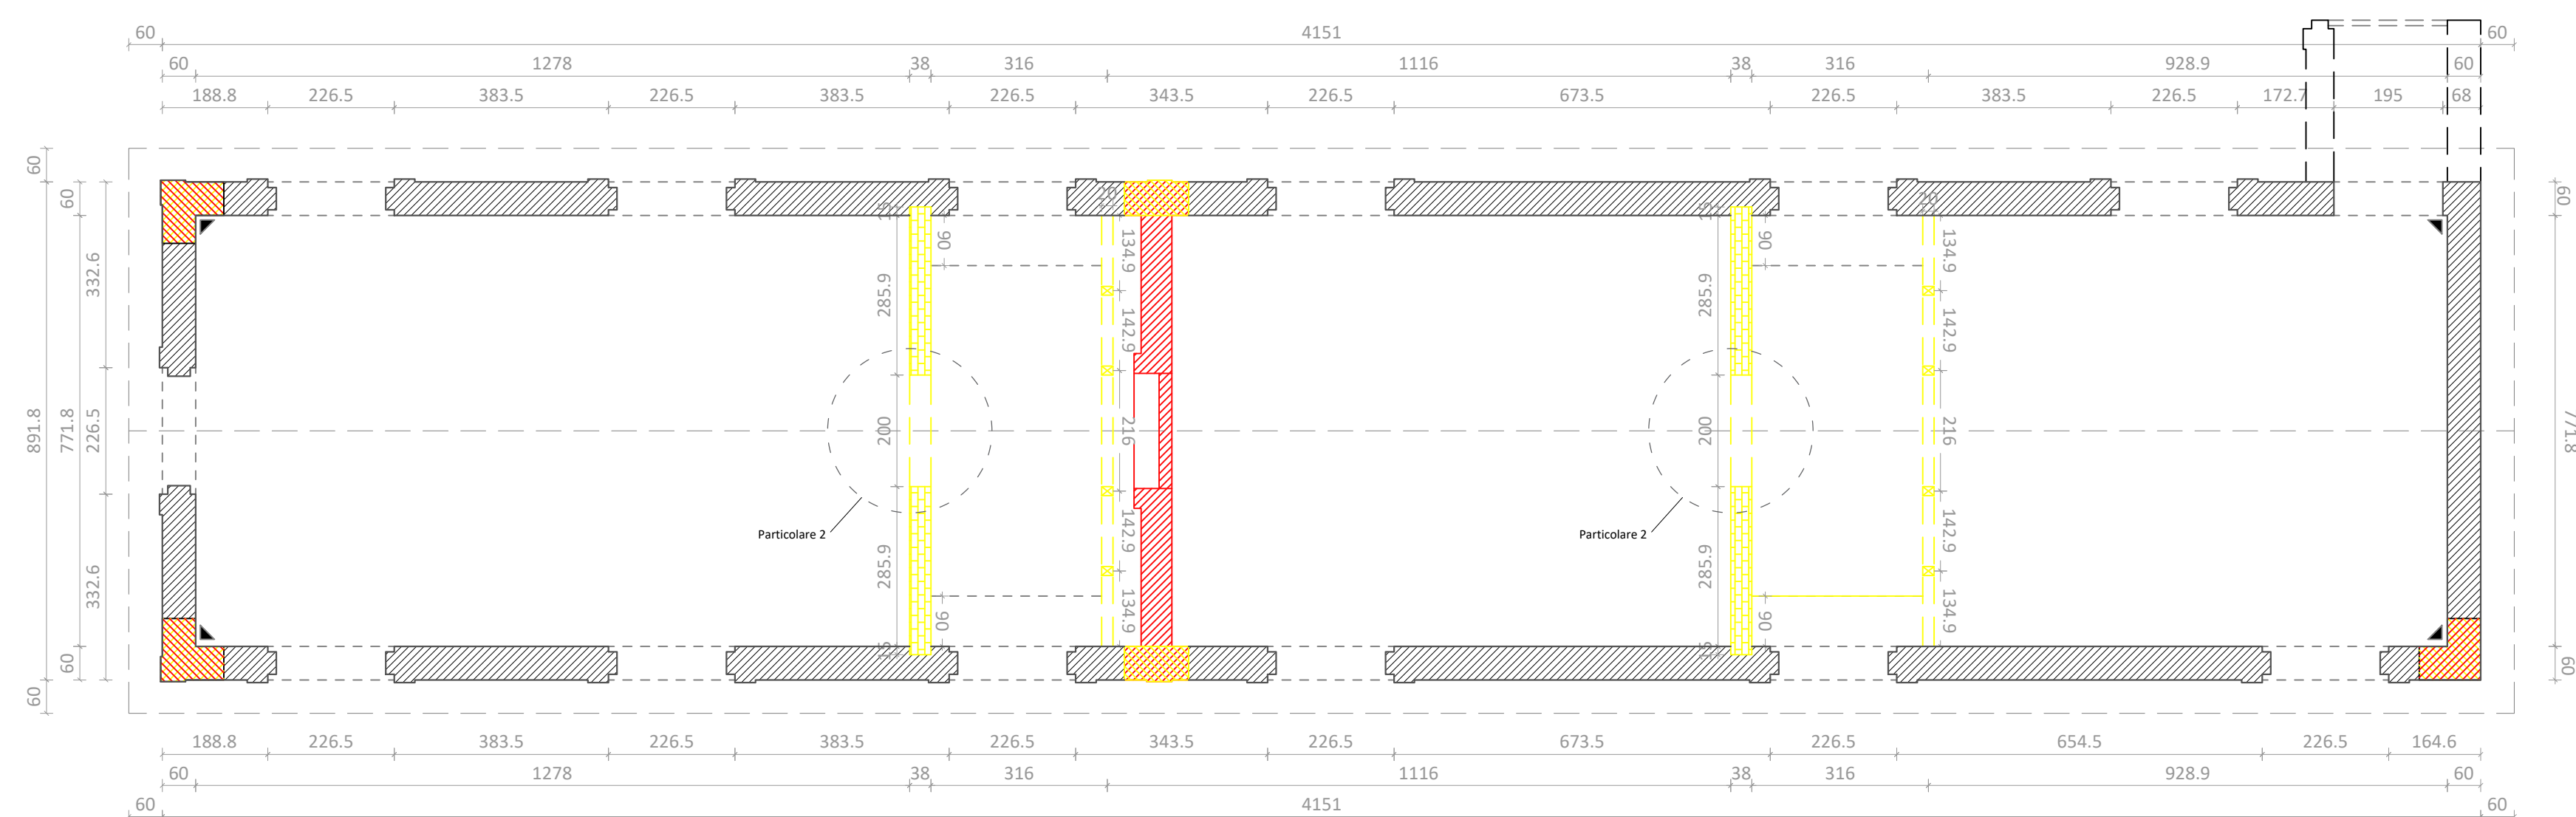


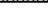
Descrizione interventi di risanamento e consolidamento strutturale delle murature

- Ripristino ammorsatura cantonali in calcarenite:
- Taglio a sezione obbligata dei conci degradati
 - Livellamento dell'appoggio tra tessitura esistente e nuova, anche con ricorsi in mattoni
 - Ripristino cantonale con conci squadretti di calcarenite e malta di allestimento antiritiro dello stesso spessore dell'esistente

Consolidamento e stilatura giunti.

- Asportazione malte decoese con idrolavaggio leggero
- Rimozioni polveri residue con aria compressa a bassa pressione
- Bagnatura del porzioni da trattare
- Ricostituzione con malta strutturale pozzolanica per uno spessore fino a 5 cm (classe resistenza minima M10)

- LEGENDA**

 -  Pietra calcarea a conci sbazzati
 -  Pietra calcarenitica a conci regolari
 -  Mattoni pressati $f_{bk}=10\text{MPa}$
 -  Demolizioni
 -  Ricostruzioni
 -  Intervento di ammassamento della muratura

COMMITTEE

OGGETTO:

"EX MATTATOIO COMUNALE" DI TRAPANI CAMPUS del MEDITERRANEO

PROGETTO DI RECUPERO FUNZIONALE E RIUSO DI ALCUNI CAPANNONI DELL'EX MATTATOIO COMUNALE PER REALIZZARE LABORATORI ARTIGINALI E SPAZI FORMATIVI PER MIGRANTI REGOLARI - CUP: I88D2000050001

CENTRO DELLO SOSTITUZIONE EUROPEA SARUNWY D-70778 STUTTGART ROTTERBURGER W.

SEDE LEGALE ED AMMINISTRATIVA IN ITALIA:
SARUNWY - L. FIORI 7 VIALE ROMA, 55
tel: +39 0543 48000 fax: +39 0543 25950
E-MAIL: info@sarunwyp.com mail: fse@sarunwyp.it

SARUNWY europe

SAIR - EWIV
Architetti e ingegneri
ARCHITETTO DR. FRANCESCO SINDONI
Architetto Associato Vice & Direttore Generale
SAIR - GEIE

ORDINE DEGLI ARCHITETTI
PIEMONTE ALBA
PESCARA DELLA PROVINCIA DI PALERMO
N° 3142
ARCHITETTO FRANCESCO SINDONI

COORD. DELLE INTEGRAZIONI SPECIALISTICHE TRA LE PARTI

Responsabile: **Giuseppe BELLANCA** **architetto**

ARCHITETTURA (E.02)

Responsabile: **Carles GELPI** **architetto**
Giuseppe BELLANCA **architetto**
Agneta RUXADE **architetto**
Anna CALLAGIRONNE **architetto**
Federica MORANA **architetto**
Esterina SINDONI **architetto**

STRUTTURE (S.03)

Responsabile: **Giovanni MARGIOTTA** **ingegnere**
Piercarlo MARGIOTTA **ingegnere**
Ramon FERRANDO **architetto**

IMPIANTI FLUIDI E TERMOFLUIDI (IA.01 - E.02)

Responsabile: **Antonio SINDONI** **ingegnere**
Carmelo FILIPPINI **ingegnere**
Salvatore VENTO **ingegnere**

IMPIANTI ELETTRICI (IA.03)

Responsabile: **Sergio RAPPA** **ingegnere**
Giuseppe MIRELLI **ingegnere**

COORDINAMENTO DELLA SICUREZZA

Responsabile: **Daniele CARRUBA** **ingegnere**
Francesco CASTRONOVO **architetto**

GEOLOGIA E RIVEI

aspetti geologici **Daniele POLIZZI** **geologo**
rivieri **Luigi FONTANA** **geometra**

RESPONSABILE UNICO DEL PROCEDIMENTO:

Antonino ALESTRA architetto

TITOLO

TIPOLOGIA

ELABORATO

PROGETTAZIONE ESECUTIVA

STRUTTURE

STRALCIO 1

INTERVENTI SULLE MURATURE PORTANTI - EDIFICI E ed F

DISSEGNO SGALA

1 : 100 / 1 : 20

TITOLO

TIPOLOGIA

ELABORATO

PE1

S03

I010

CODICE DI RIFERIMENTO DATA PROGETTO REV DATA

01/10/2012 15/05/2011

REV

DATA

ELABORATO RELATIVO DA

PIERCARLO MARGIOTTA

VERIFICATO da

GIOVANNI MARGIOTTA

APPROVATO da

FRANCESCO SINDONI

AUTORIZZATO da

FRANCESCO SINDONI