




GENERATORE FOTOVOLTAICO
E GRUPPI DI CONVERSIONE

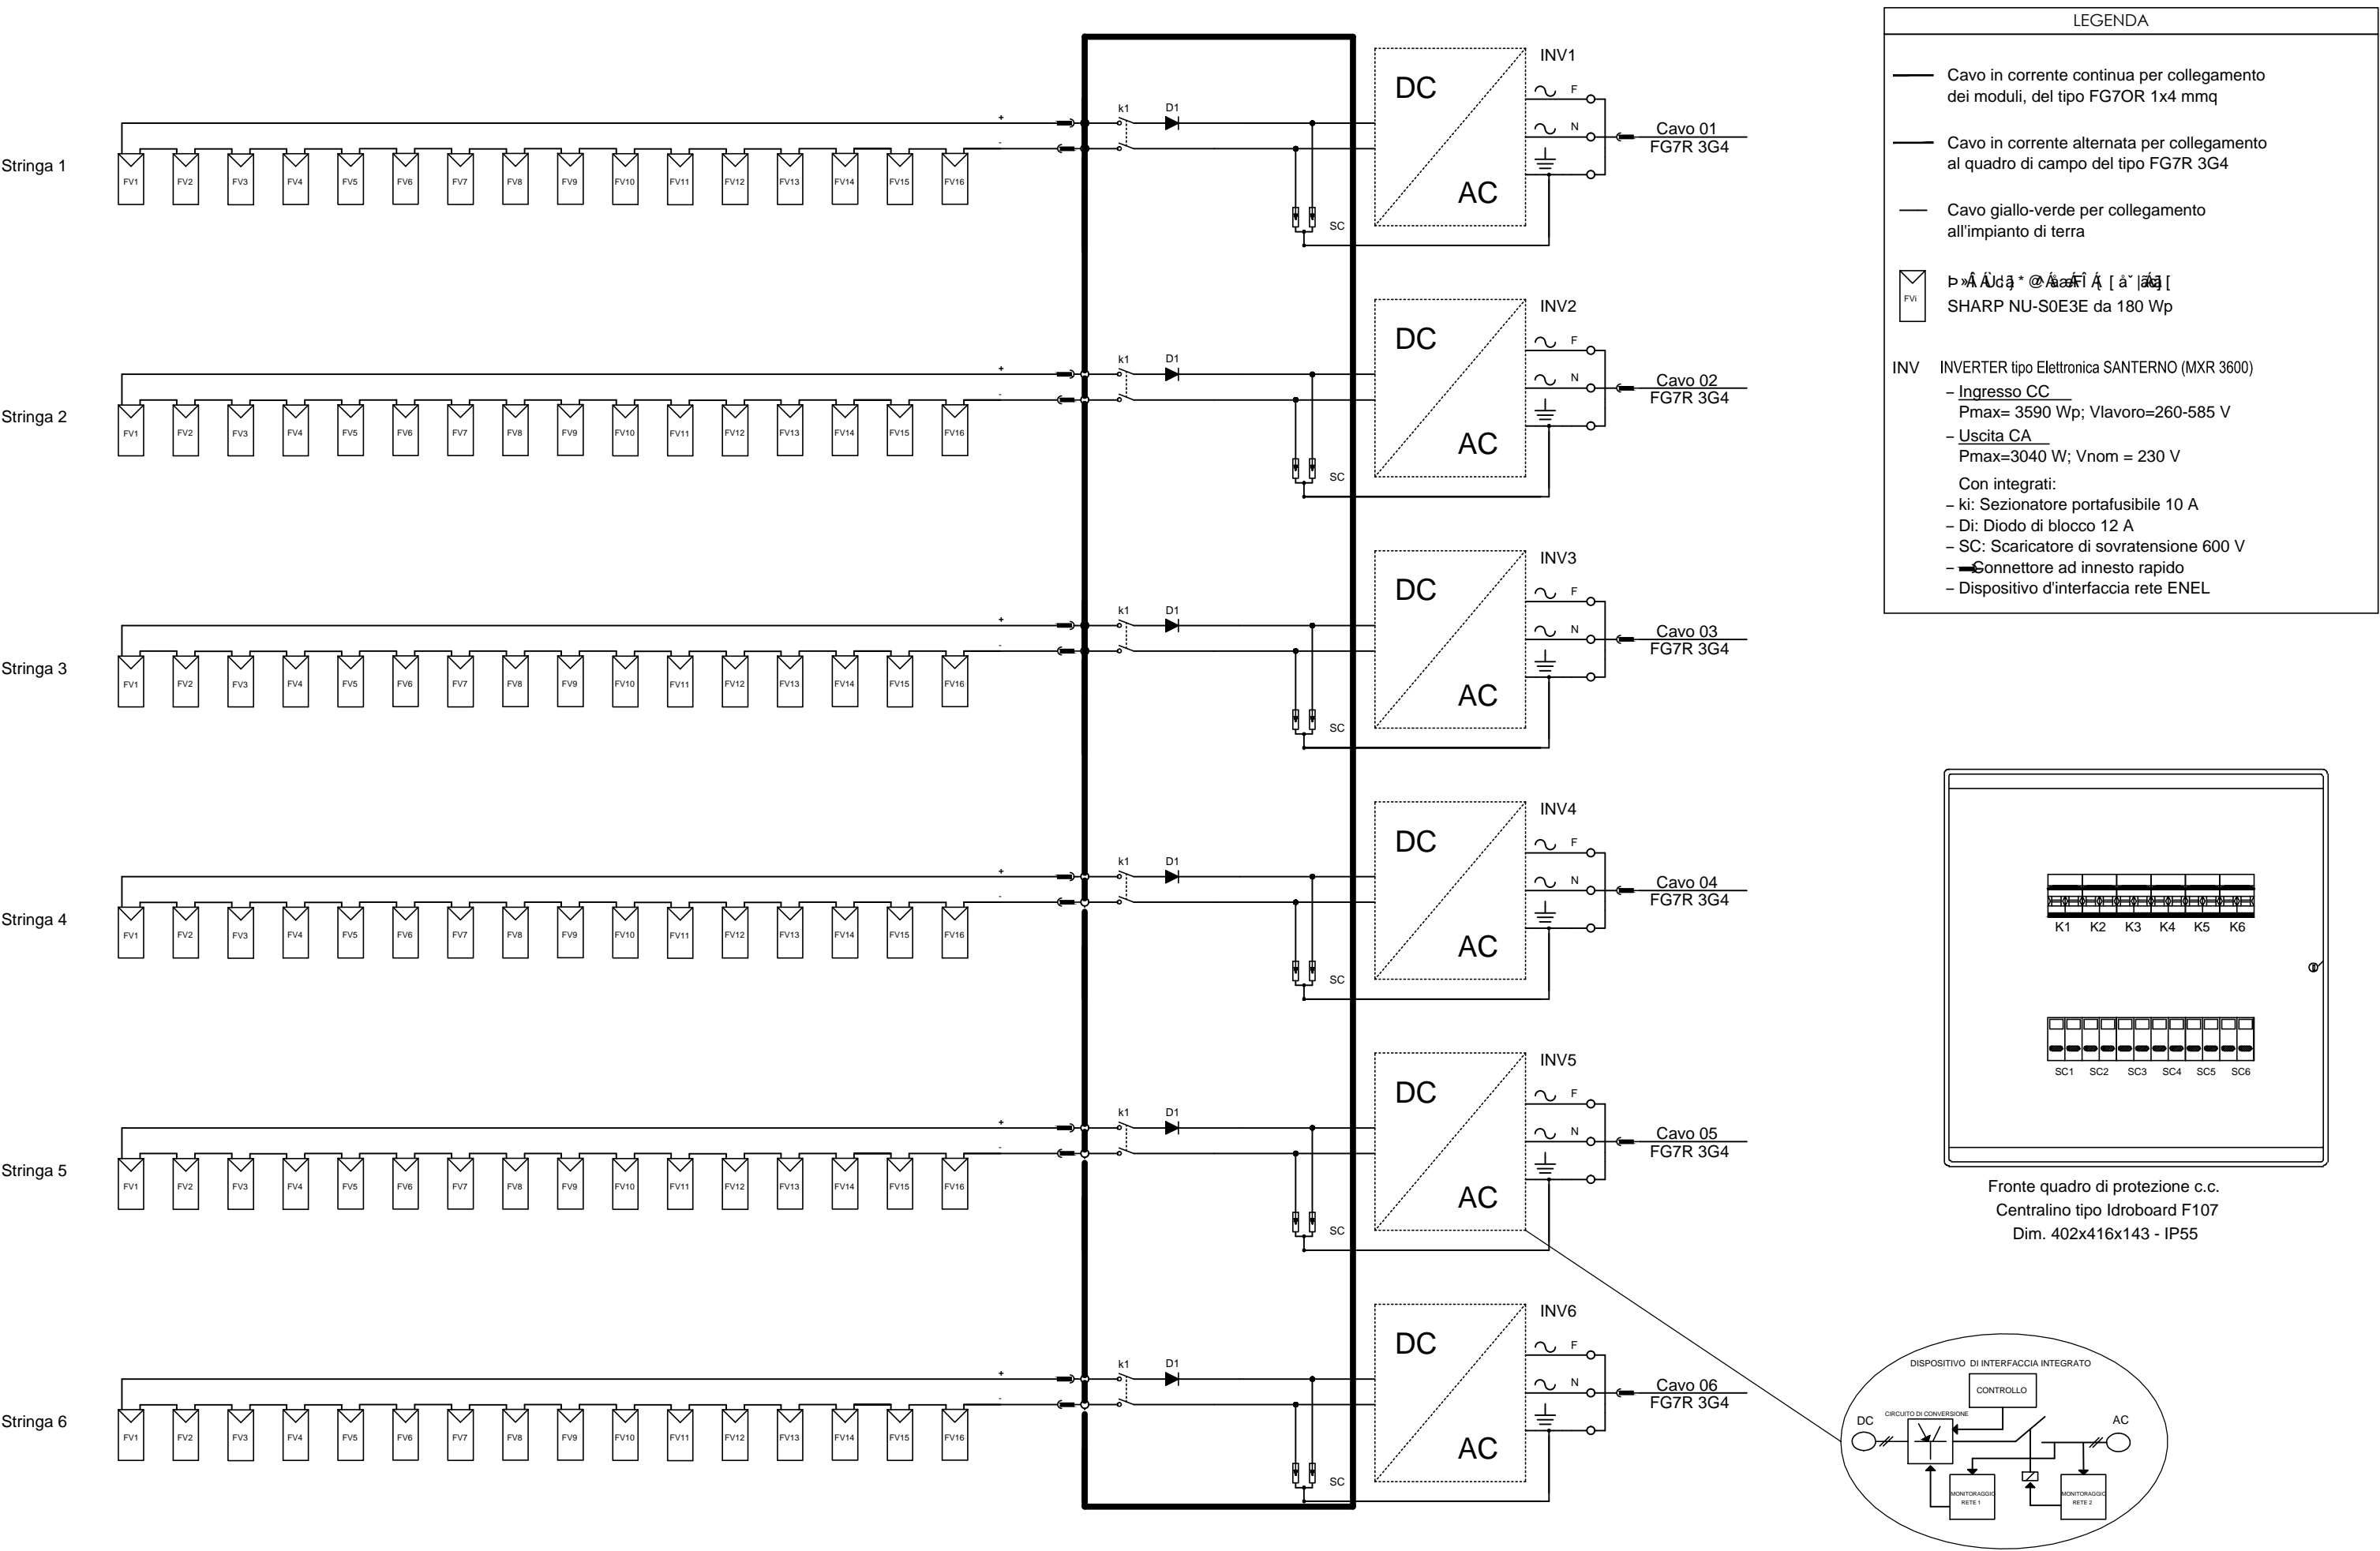


Pannelli Fv del tipo SHARP NU-SOE3E
Potenza pannello= 180 Wp
Potenza impianto= 6.000 kWp
N. pannelli FV= 35

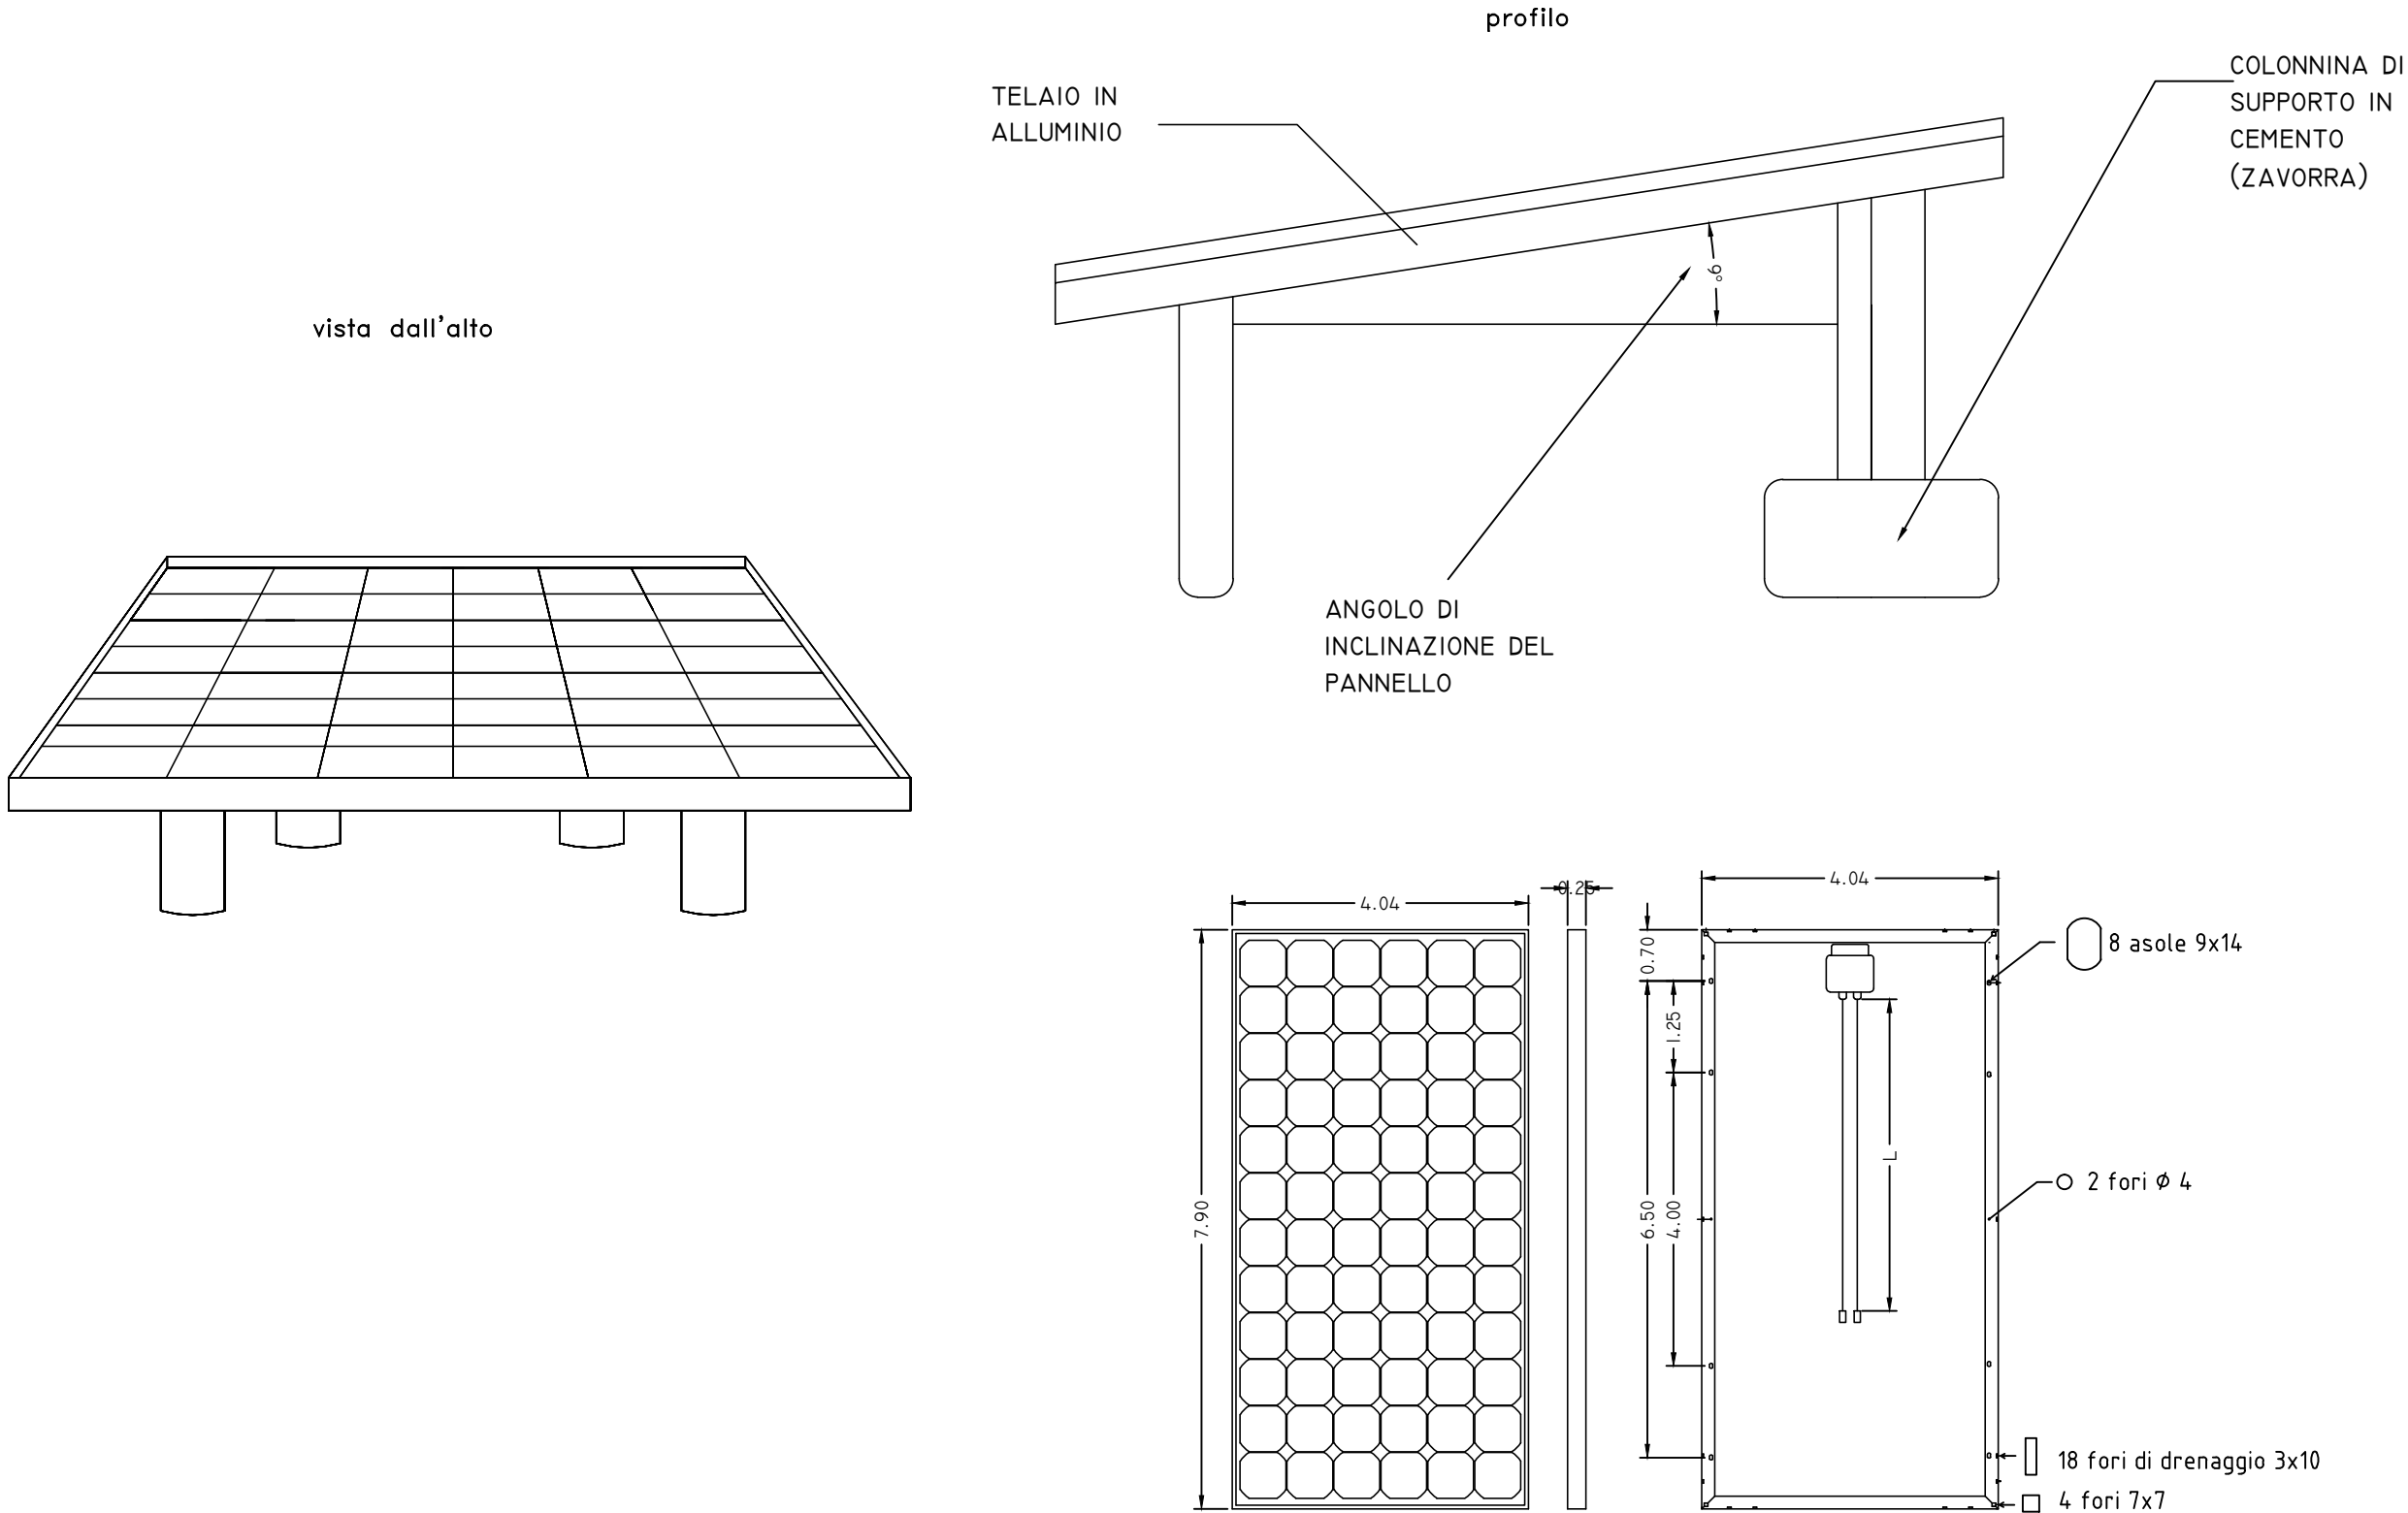

QUADRO DI INTERFACCIA
SCHEMA ELETTRICO

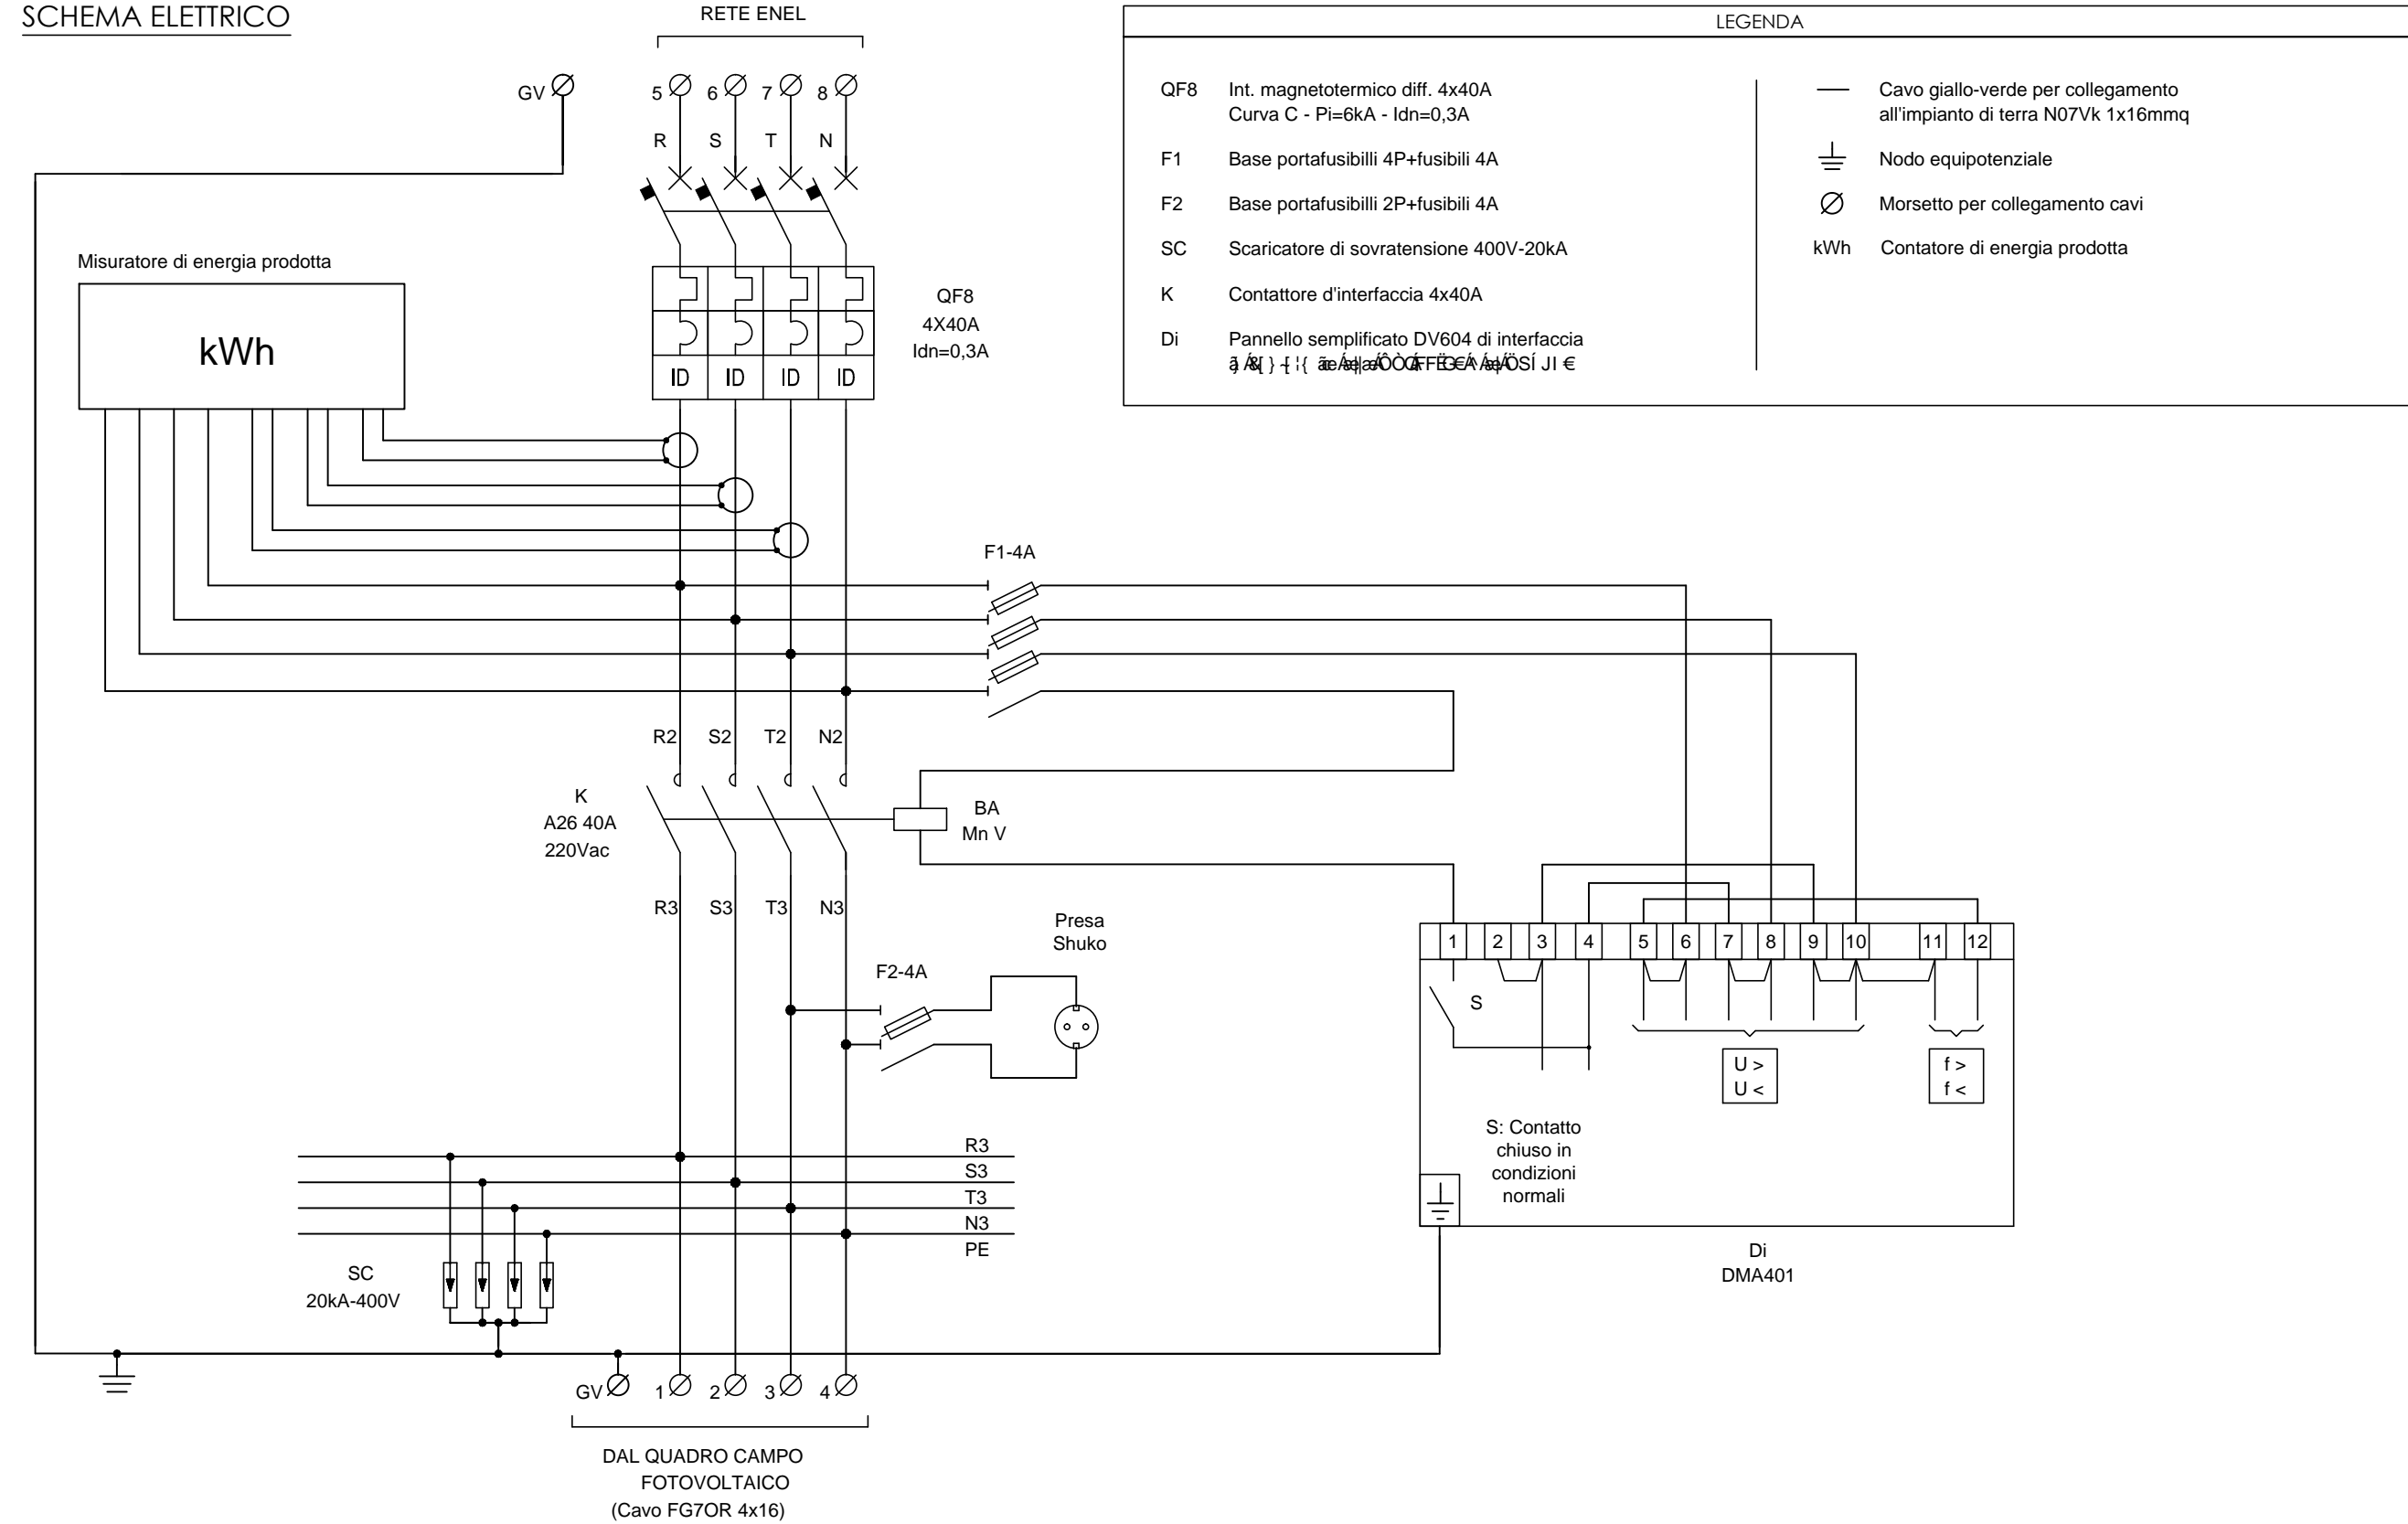

QUADRO DI INTERFACCIA
Fronte quadro; scala 1:10

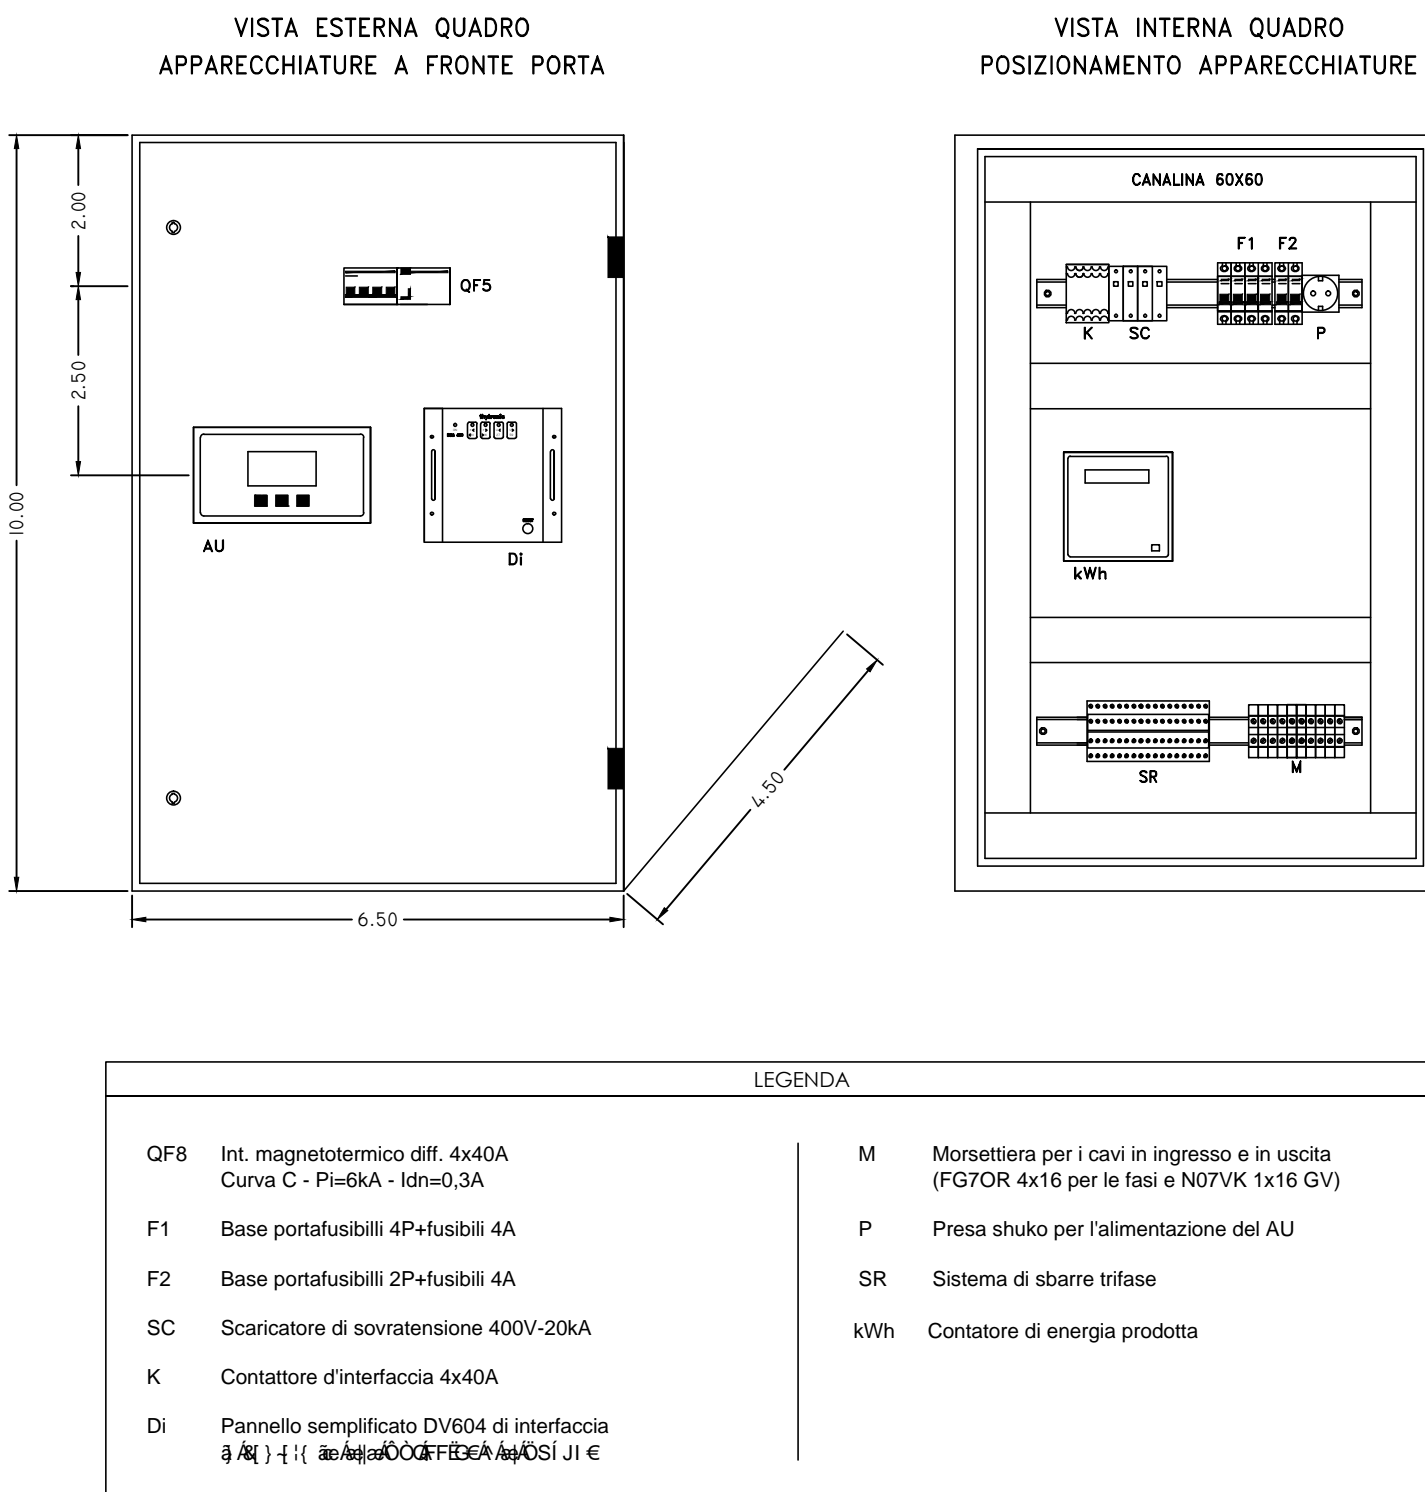

REGIONE SICILIANA
PROVINCIA DI CATANIA
COMUNE DI TREMESTIERI ETNEO



PROGETTO DEFINITIVO
NUOVA COSTRUZIONE DI UN MICRONIDO IN VIA CAVOUR

RELEASE	DATA	ARCHIVIO INTERNO	ANNOTAZIONI
I.0	MAR - 2019		

TAVOLA DESCRITTIVA

A1	GRAFICI - INQUADRAMENTO TERRITORIALE DELL'AREA - RILIEVI - STATO DEI LUOGHI
A2	GRAFICI - UBICAZIONE - PIANTA PLANIMETRICA - PROSPETTI - SEZIONI
A3	GRAFICI - PIANTA PLANIMETRICA ARREDI
A4	GRAFICI - FOTOMODELLAZIONE E RENDER
A5	GRAFICI - SCHEMA IMPIANTO FOGNARIO SMALTIMENTO ACQUE BIANCHE
A6	GRAFICI - SCHEMA IMPIANTO FOGNARIO SMALTIMENTO ACQUE NERE
A7	GRAFICI - SCHEMA IMPIANTO ELETTRICO
A8	GRAFICI - SCHEMA IMPIANTO TERMICO
A9	GRAFICI - SCHEMA IMPIANTO IDRAULICO
A10	GRAFICI - SCHEMA IMPIANTO FOTOVOLTAICO
A11	GRAFICI - ELEMENTI STRUTTURALI
B1	RELAZIONE GENERALE DEL PROGETTO
B2	RELAZIONI TECNICHE SPECIALISTICHE - GEOLOGICA
B3	RELAZIONI TECNICHE SPECIALISTICHE - FOGNARIA
B4	MODELLO DI CALCOLO STRUTTURALE
B5	RELAZIONE PAESAGGISTICA
B6	DISCIPLINARE DESCRITTIVO DEGLI ELEMENTI TECNICI
C1	QUADRO ECONOMICO DI SPESA GENERALE
C2	COMPUTO METRICO ESTIMATIVO DEI LAVORI
C3	STIMA DEGLI ONERI DI SICUREZZA
C4	ELENCO PREZZI
C5	COMPUTO METRICO ARREDI
C6	CRONOGRAMMA
C7	PRIME INDICAZIONI PER LA STESURA DEI PIANI DI SICUREZZA

DOCUMENTO REDATTO DALL'UFFICIO TECNICO COMUNALE - 6° DIREZIONE - LAVORI PUBBLICI

PROGETTISTA	R.U.P.	SUPPORTI AL RUP	RESPONSABILE DI DIREZIONE
GEOM. SEBASTIANO TULLIO MAZZARINO	ARCH. ANGELO PLASTINI		GEOM. GIOVANNI NACCARATO